


# ボーリング調査資料

資料5-1

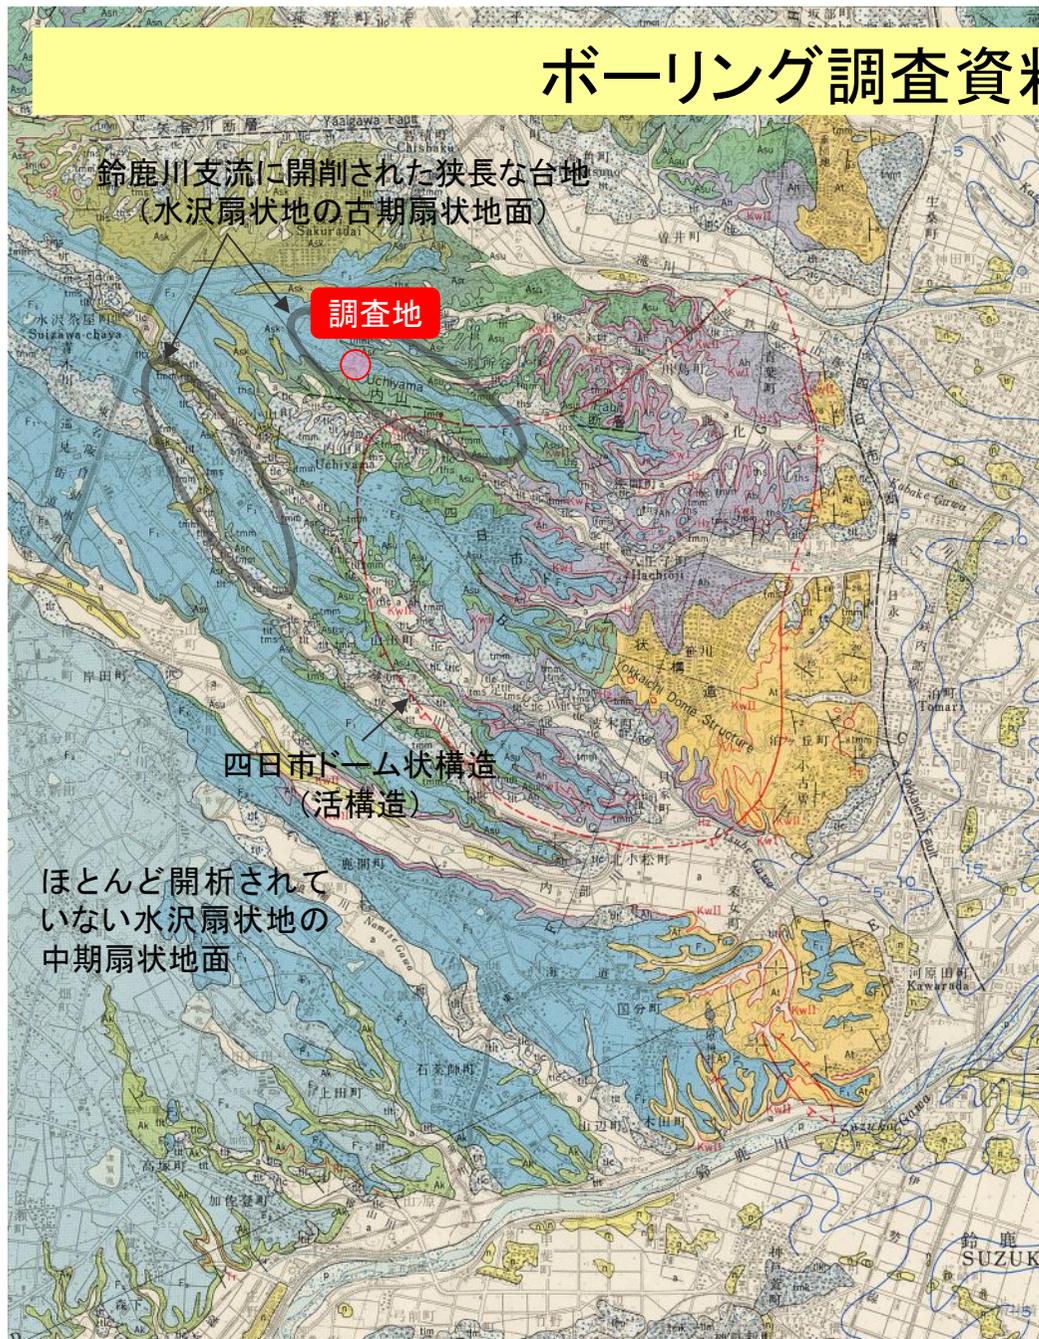

砂浜堆積物 Sand beach deposits	5	中粒砂 Medium sand
沖積堆積物 Alluvial Beach ridge deposits	6	砂 Sand
自然堤防堆積物 Natural levee deposits	7	砂 Sand
おもに後背湿地・三角州平野・谷底平野堆積物 Moist backmarsh, deltaic plain and valley bottom plain deposits	8	砂・泥及び礫 Sand, mud and gravel

新期 智積段丘層 Younger Chishaku Terrace Deposit	9	礫及び砂 Gravel and sand
旧期 高角段丘層 Older Takatsuno Terrace Deposit	10	礫及び砂 Gravel and sand
新期 東部段丘層 Younger Sakabe Terrace Deposit	11	礫及び砂 Gravel and sand
旧期 御館段丘層 Older Mitachi Terrace Deposit	12	礫・砂及びシルト(一部に海成粘土を挟む) Gravel, sand and silt (partly intercalating marine clay)
新期 桜段丘層 Younger Sakura Terrace Deposit	13	礫及び砂 Gravel and sand
旧期 Older	14	礫及び砂 Gravel and sand

中期 Middle	F <sub>1</sub>	礫及び砂 Gravel and sand
水沢扇状地堆積物 Suizawa Fan Deposits	F <sub>1</sub>	礫及び砂 Gravel and sand
最古期 Oldest	F <sub>0</sub>	礫及び砂 Gravel and sand

河原田埋層 Kawarada Gravel Bed	K	礫及び砂 Gravel and sand
蓮花寺層 Rengeji Formation	R	礫及び砂 Gravel and sand

西蔵野互層 Nishikomono Alternation Member	As1	粗粒(含礫層) - 中粒砂・粘土互層及びシルト Alternation of coarse (with granule) to medium sand and clay, and silt	大倉巻層 Oiwake Formation	Ao	粗粒(含礫層) - 中粒砂・粘土互層及びシルト(一部に礫を挟む) Alternation of coarse (with granule) to medium sand and clay, and silt (partly intercalating gravel)
宿野互層 Shukano Alternation Member	As2	粘土・中粒 - 粗粒(含礫層) 砂互層及びシルト(火山灰層を挟む) Alternation of clay and medium to coarse (with granule) sand, and silt (intercalating volcanic ash layer)	泊栗層 Tomari Formation	At	含礫砂 - 礫(一部に粘土・シルトを挟む) Partly sand to gravel (partly intercalating clay and silt)
桜台砂層 Sakuradai Sand Member	As3	粗粒(含礫層) - 中粒砂(粘土・シルトを挟む) Coarse (with granule) to medium sand (intercalating clay and silt)	乱飛粘土層 Rampi Clay Member	Ar	粘土(砂・シルトを挟む) Clay (intercalating sand and silt)
内山互層 Uchiyama Alternation Member	As4	粗粒(含礫層) - 中粒砂・粘土互層及びシルト(一部に礫を挟む) Alternation of coarse (with granule) to medium sand and clay, and silt (partly intercalating gravel)	内山互層 Uchiyama Alternation Member	As4	粗粒(含礫層) - 中粒砂・粘土互層及びシルト(一部に礫を挟む) Alternation of coarse (with granule) to medium sand, and silt (intercalating volcanic ash layers)
亀山栗層 Kaneyama Formation	Ak	粘土・中粒砂互層及びシルト(火山灰層を挟む) Alternation of clay and medium sand, and silt (intercalating volcanic ash layers)	八王子栗層 Hachioji Formation	Ah	粘土・粗粒(含礫層) - 中粒砂互層及びシルト(火山灰層を挟む) Alternation of clay and coarse (with granule) to medium sand, and silt (intercalating volcanic ash layers)

→ (水沢扇状地堆積物)


→ (乱飛粘土層)

→ (内山互層)

## 広域地質図

吉田史郎：「5万分の1地質図 四日市」,地質調査所, 1984

# 平面図

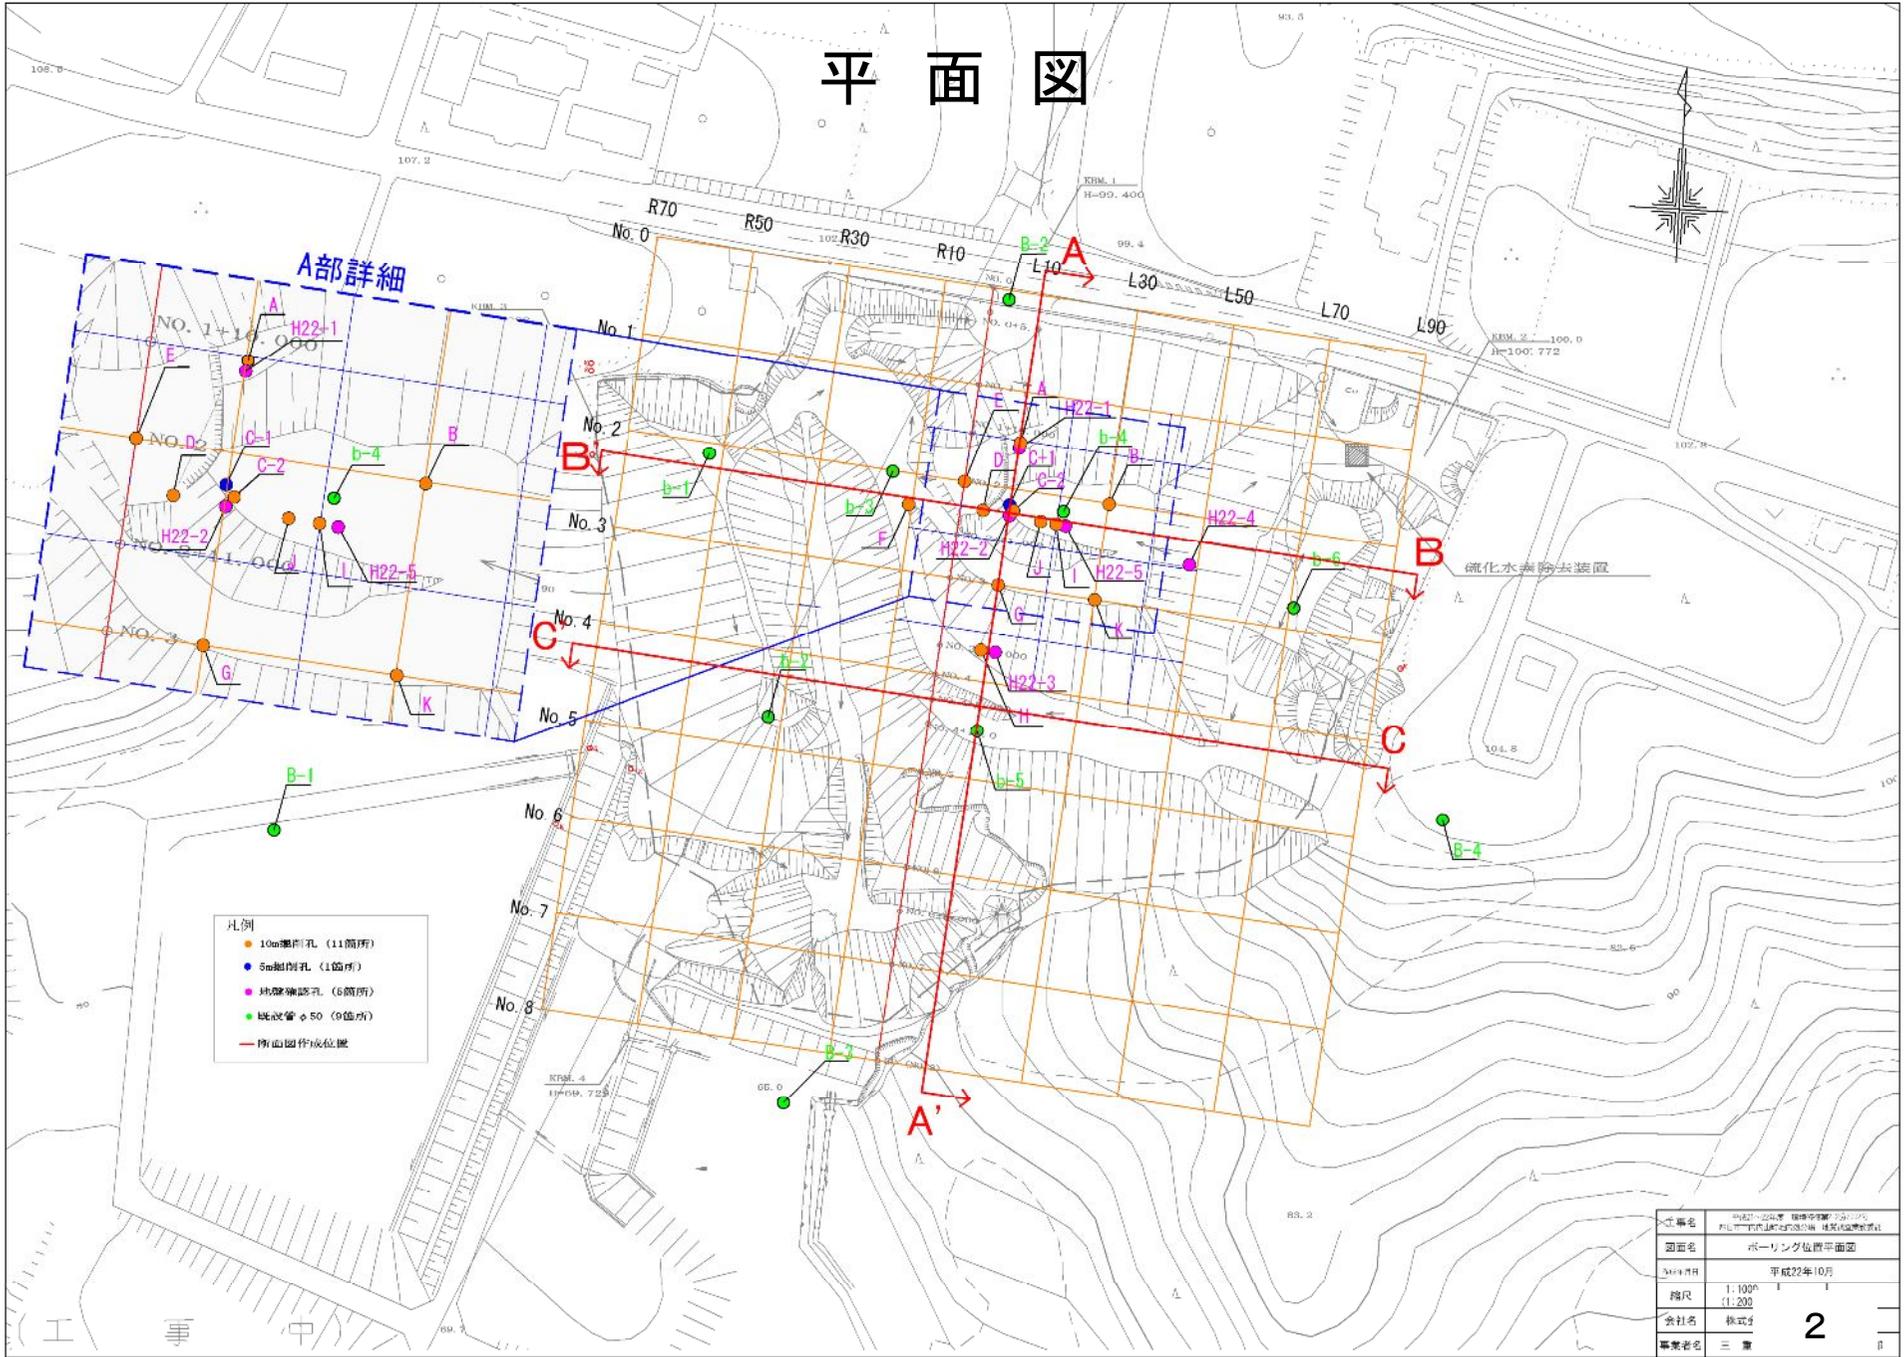


- 凡例
- 10m掘削孔 (11箇所)
  - 5m掘削孔 (1箇所)
  - 地盤確認孔 (6箇所)
  - 排水管φ50 (9箇所)
  - 断面図作成位置

工事名	〇〇〇〇〇〇〇 〇〇〇〇〇〇〇 〇〇〇〇〇〇〇
図面名	ボーリング位置平面図
発行年月	平成22年10月
縮尺	1:100 (1:200)
会社名	株式会社
事業者名	三 重

# 縦断図(A-A'断面)

## 凡例

掩盖層群	桜台砂層(シルト)	AS-si	廃棄物層 (廃棄物+土砂)	Wa
	桜台砂層(砂礫)	AS-g	盛土層 (造成に伴う盛土)	B
	乱飛粘土層(粘土)	AR-c	水沢扇状地堆積物(礫)	Sfd-g
	乱飛粘土層(砂)	AR-s		
	内山互層(砂)	AU-s		
	内山互層(粘土)	AU-c		
	八王子累層(粘土)	AH-c		
	八王子累層(砂)	AH-s		

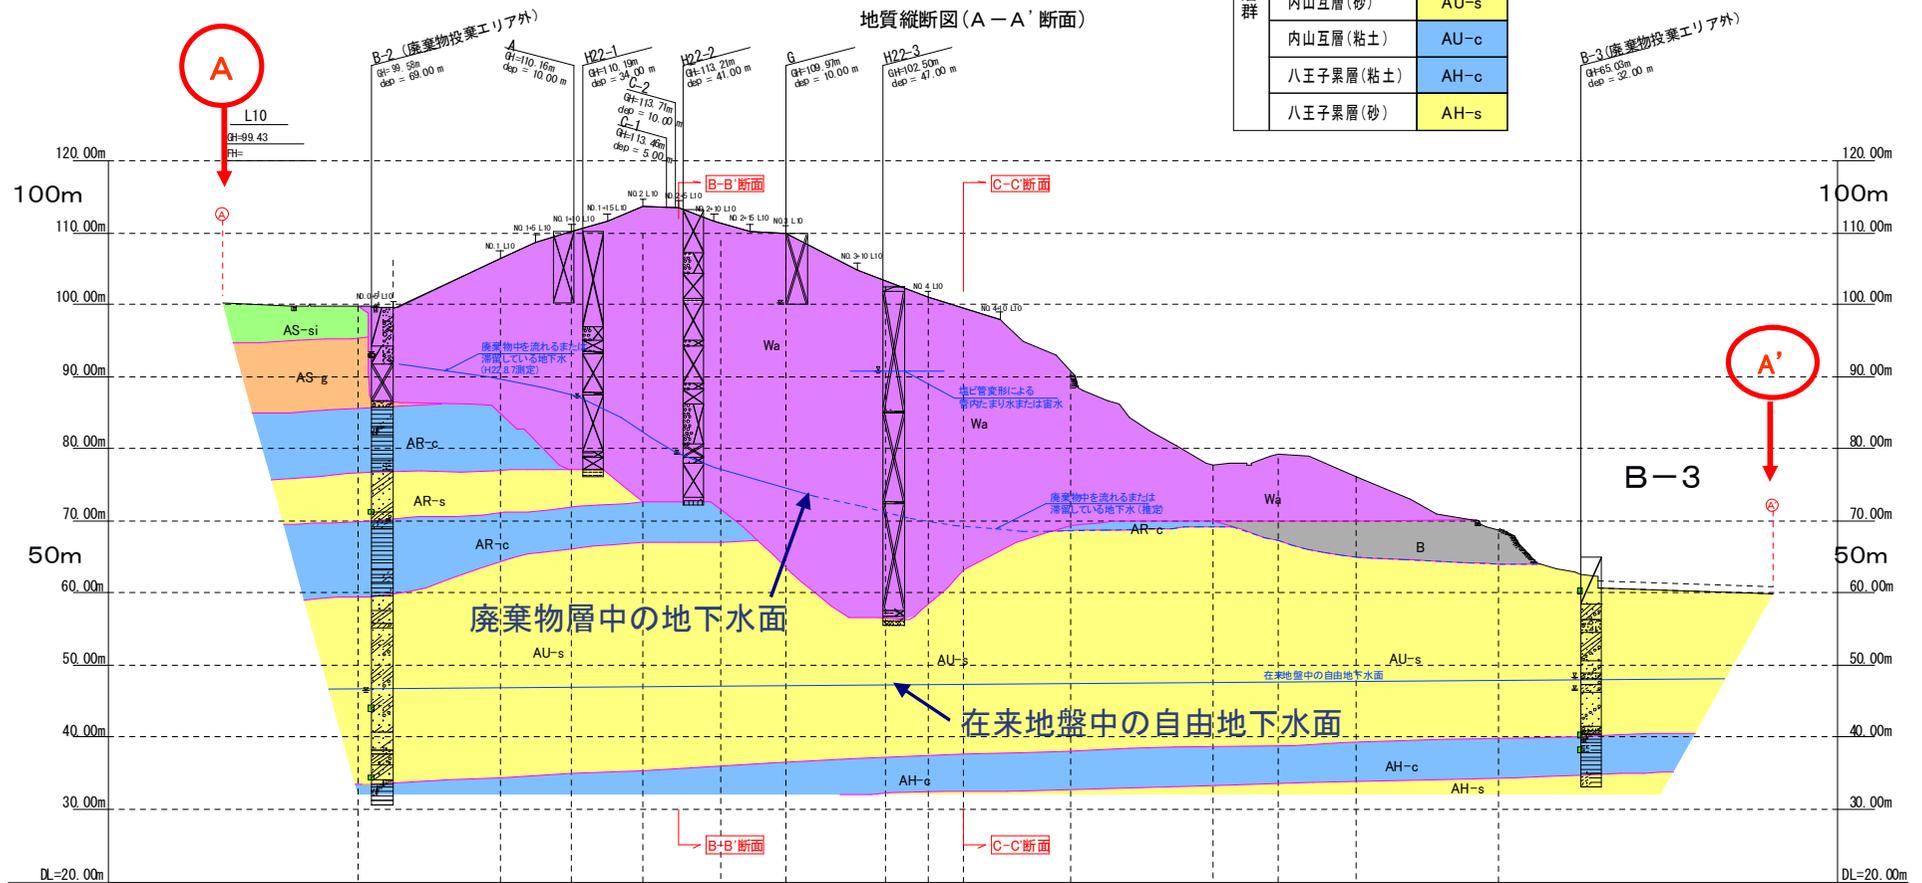


地盤高	120.00	110.00	100.00	90.00	80.00	70.00	60.00	50.00	40.00	30.00
追加距離	0.00	10.00	20.00	30.00	40.00	50.00	60.00	70.00	80.00	90.00
単距離	0.00	10.00	10.00	10.00	10.00	10.00	10.00	10.00	10.00	10.00
測点										
曲線										

# 横断図(B-B'断面)

## 凡例

掩盖層群	桜台砂層(シルト)	AS-si	廃棄物層 (廃棄物+土砂)	Wa
	桜台砂層(砂礫)	AS-g	盛土層 (造成に伴う盛土)	B
	乱飛粘土層(粘土)	AR-c	水沢扇状地堆積物(礫)	Sfd-g
	乱飛粘土層(砂)	AR-s		
	内山互層(砂)	AU-s		
	内山互層(粘土)	AU-c		
	八王子累層(粘土)	AH-c		
	八王子累層(砂)	AH-s		


地質横断図(B-B'断面)

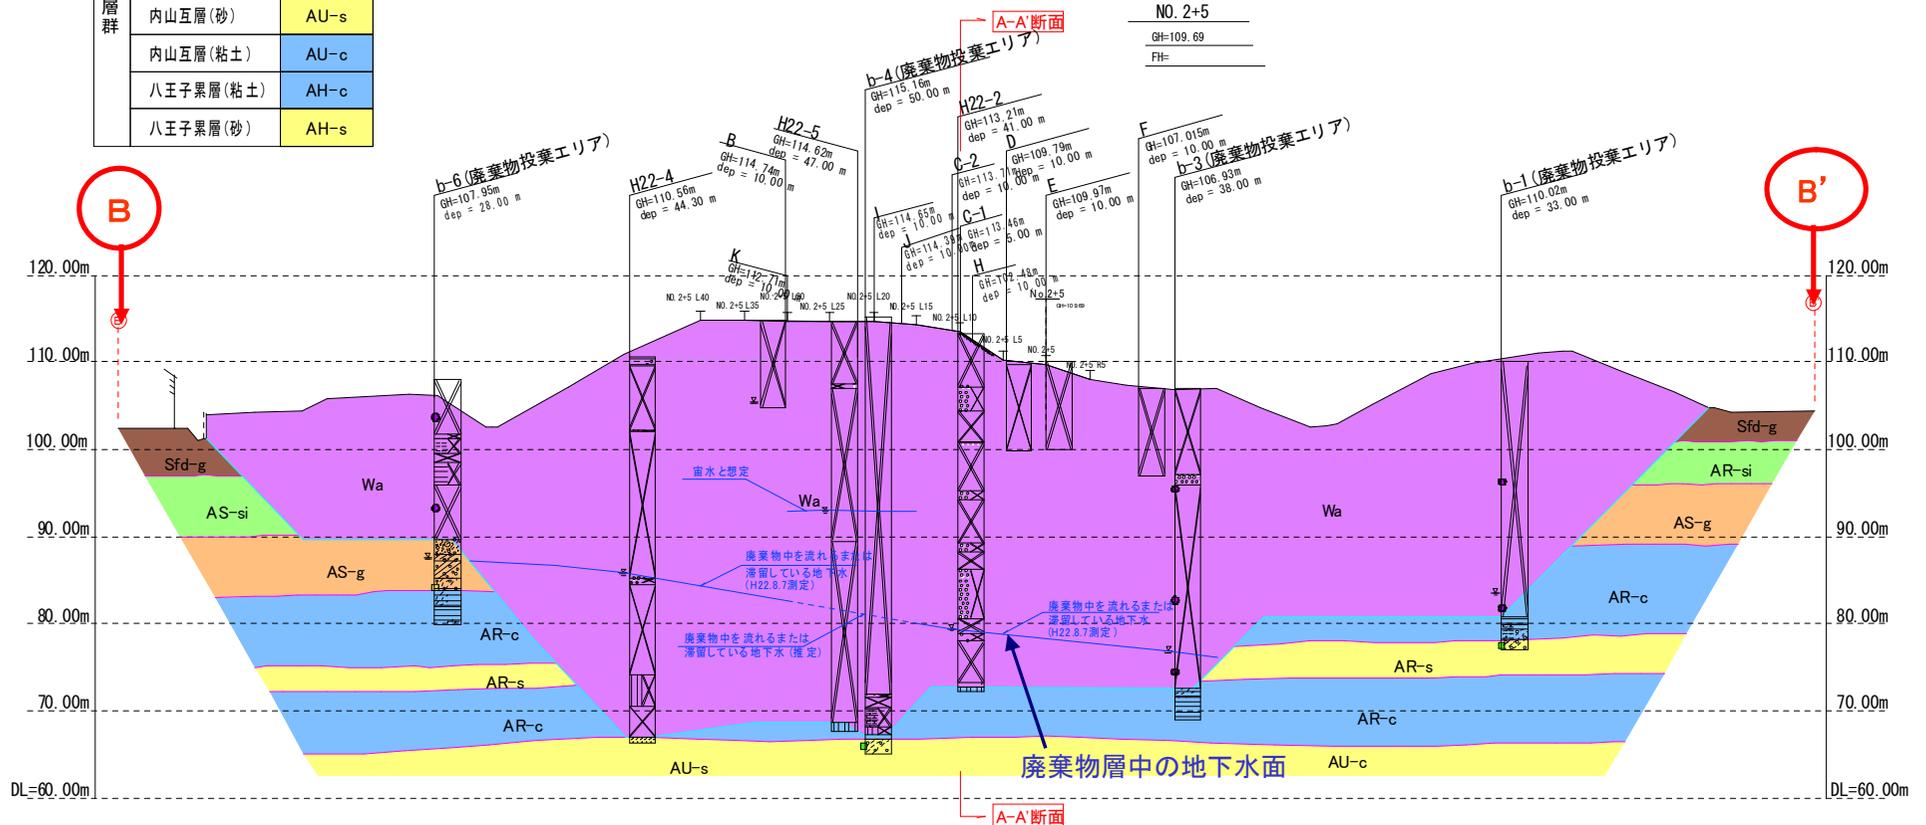


# 横断図(C-C'断面)

## 凡例


沓芸層群	桜台砂層(シルト)	AS-si	廃棄物層 (廃棄物+土砂)	Wa
	桜台砂層(砂礫)	AS-g	盛土層 (造成に伴う盛土)	B
	乱飛粘土層(粘土)	AR-c	水沢扇状地堆積物(礫)	Sfd-g
	乱飛粘土層(砂)	AR-s		
	内山互層(砂)	AU-s		
	内山互層(粘土)	AU-c		
	八王子累層(粘土)	AH-c		
	八王子累層(砂)	AH-s		

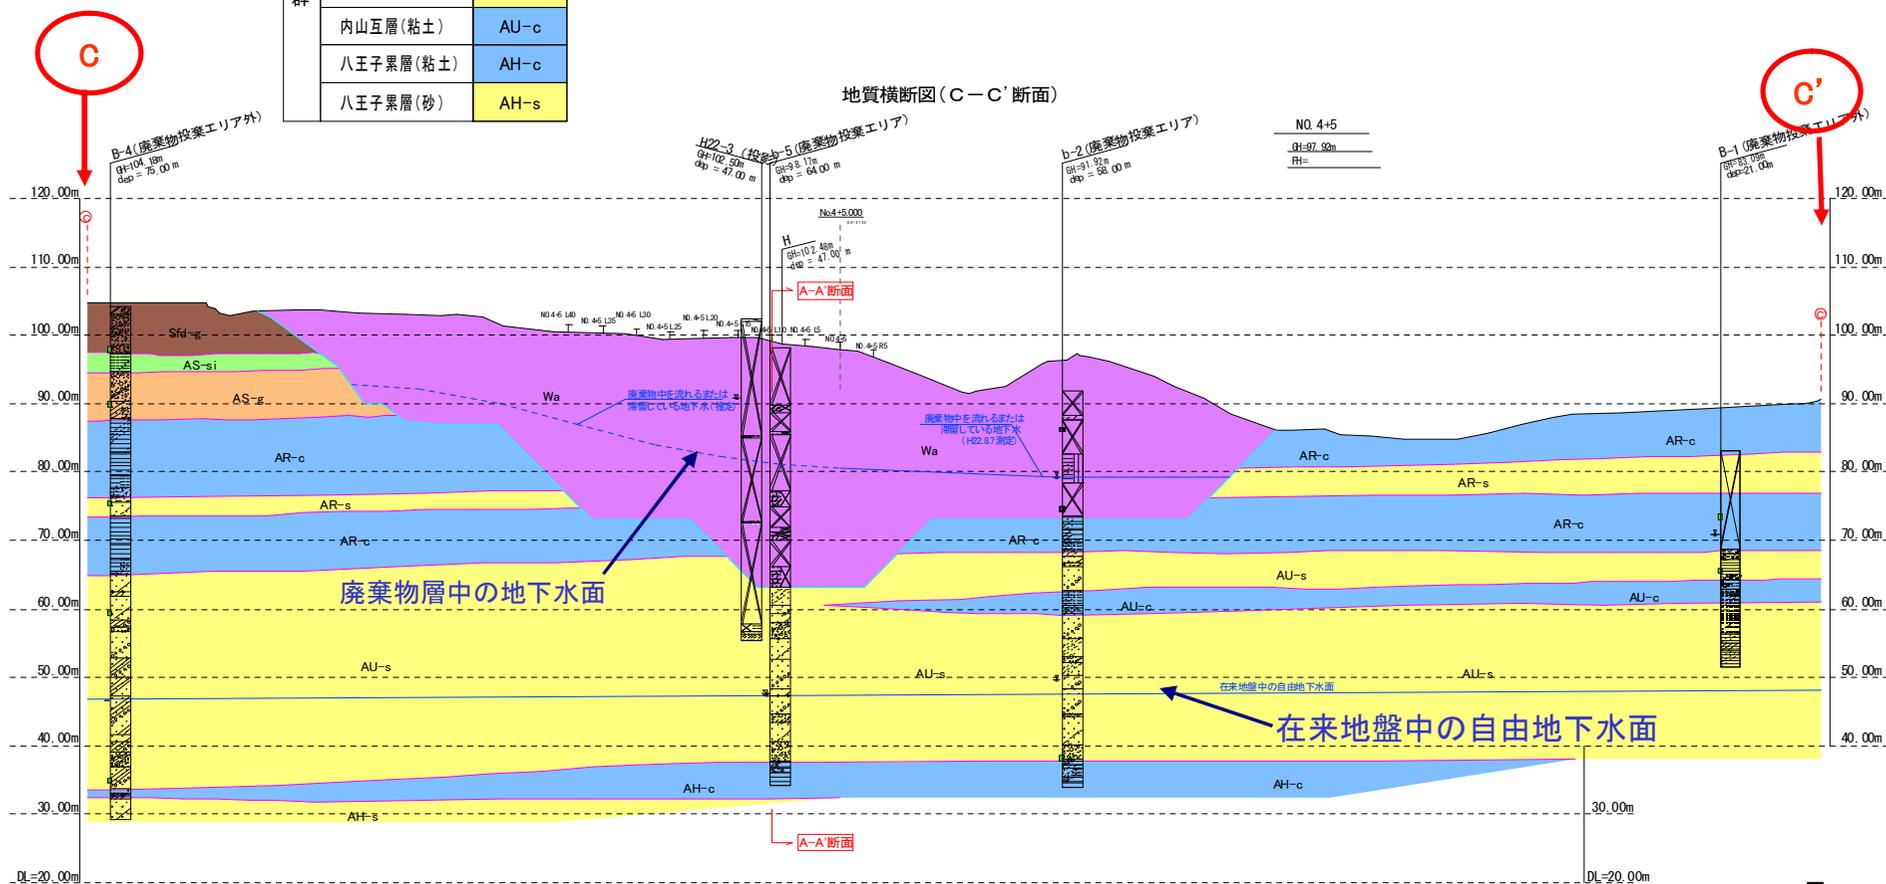

# 観測井戸構造図(1/2)

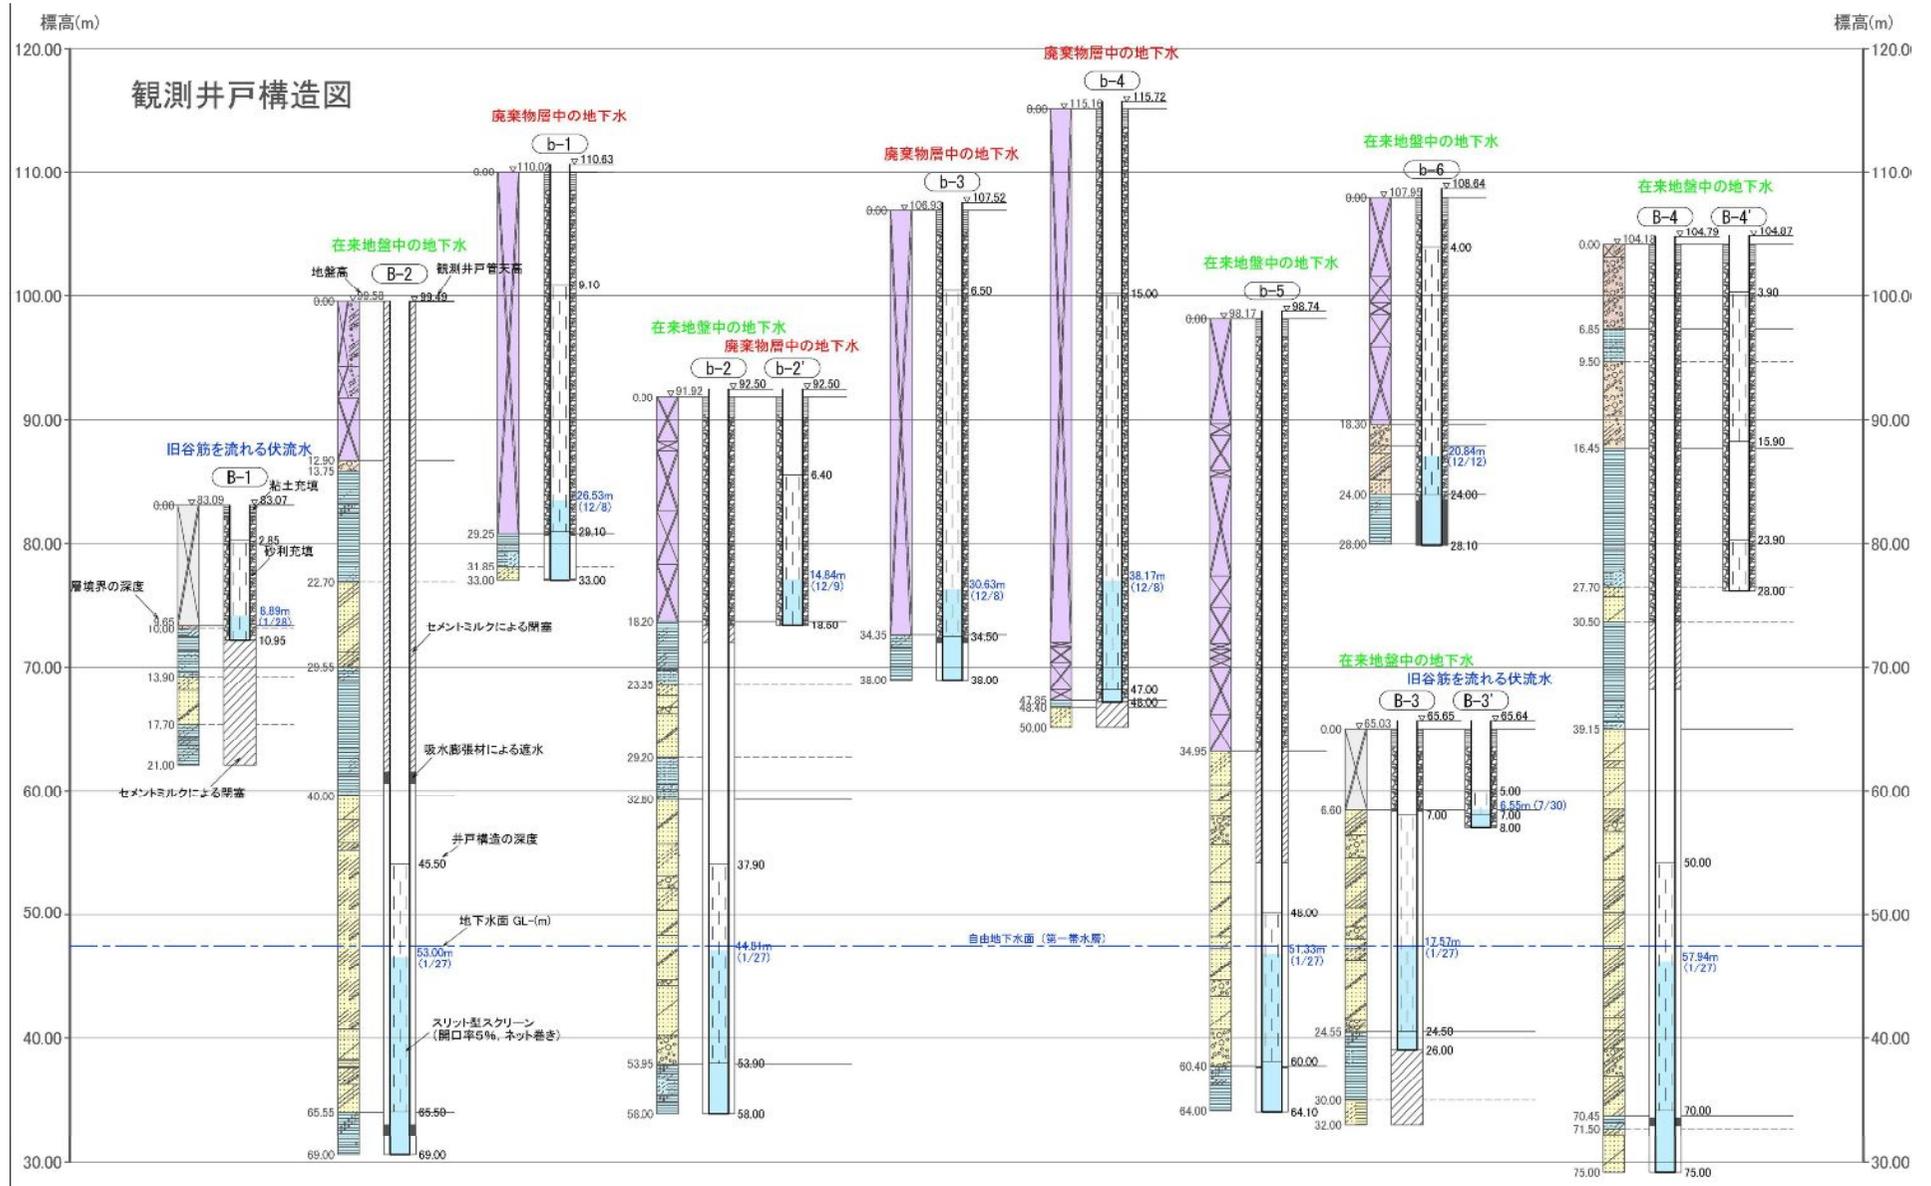

# 観測井戸構造図(2/2)

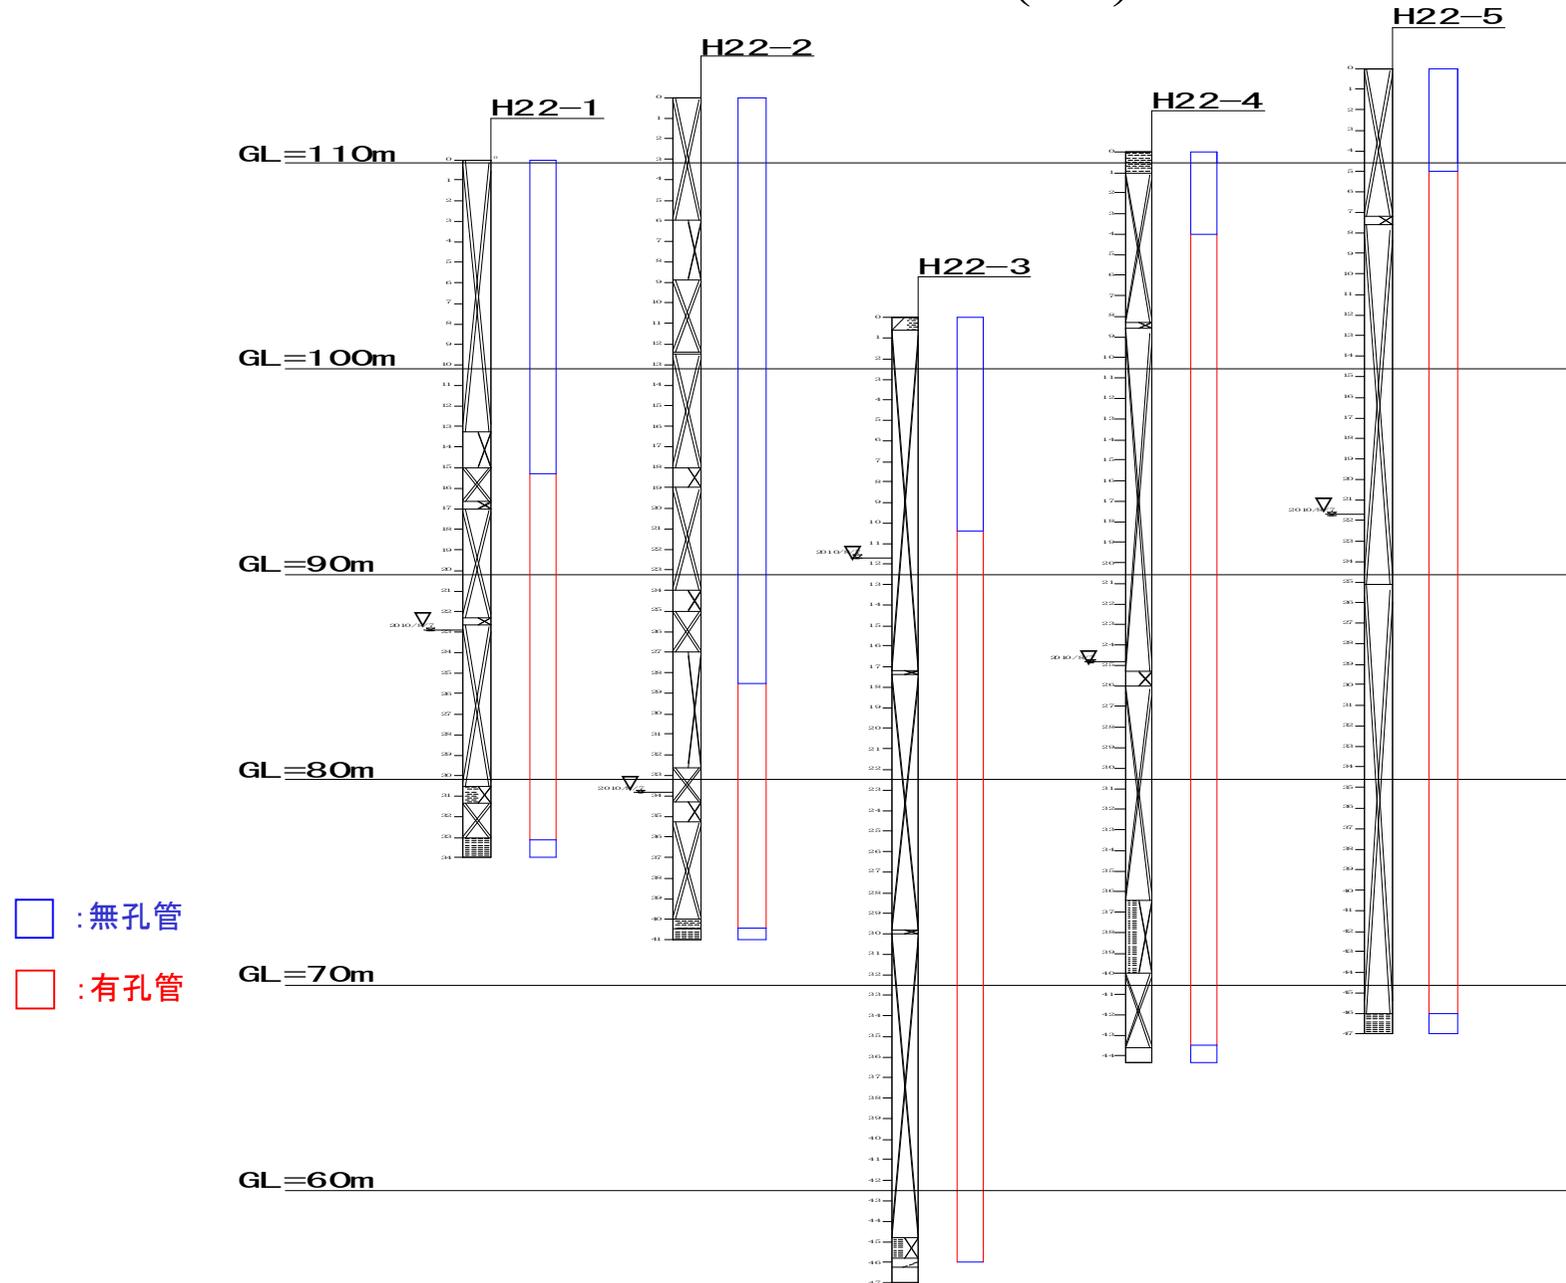

# 地下水位変動図

